
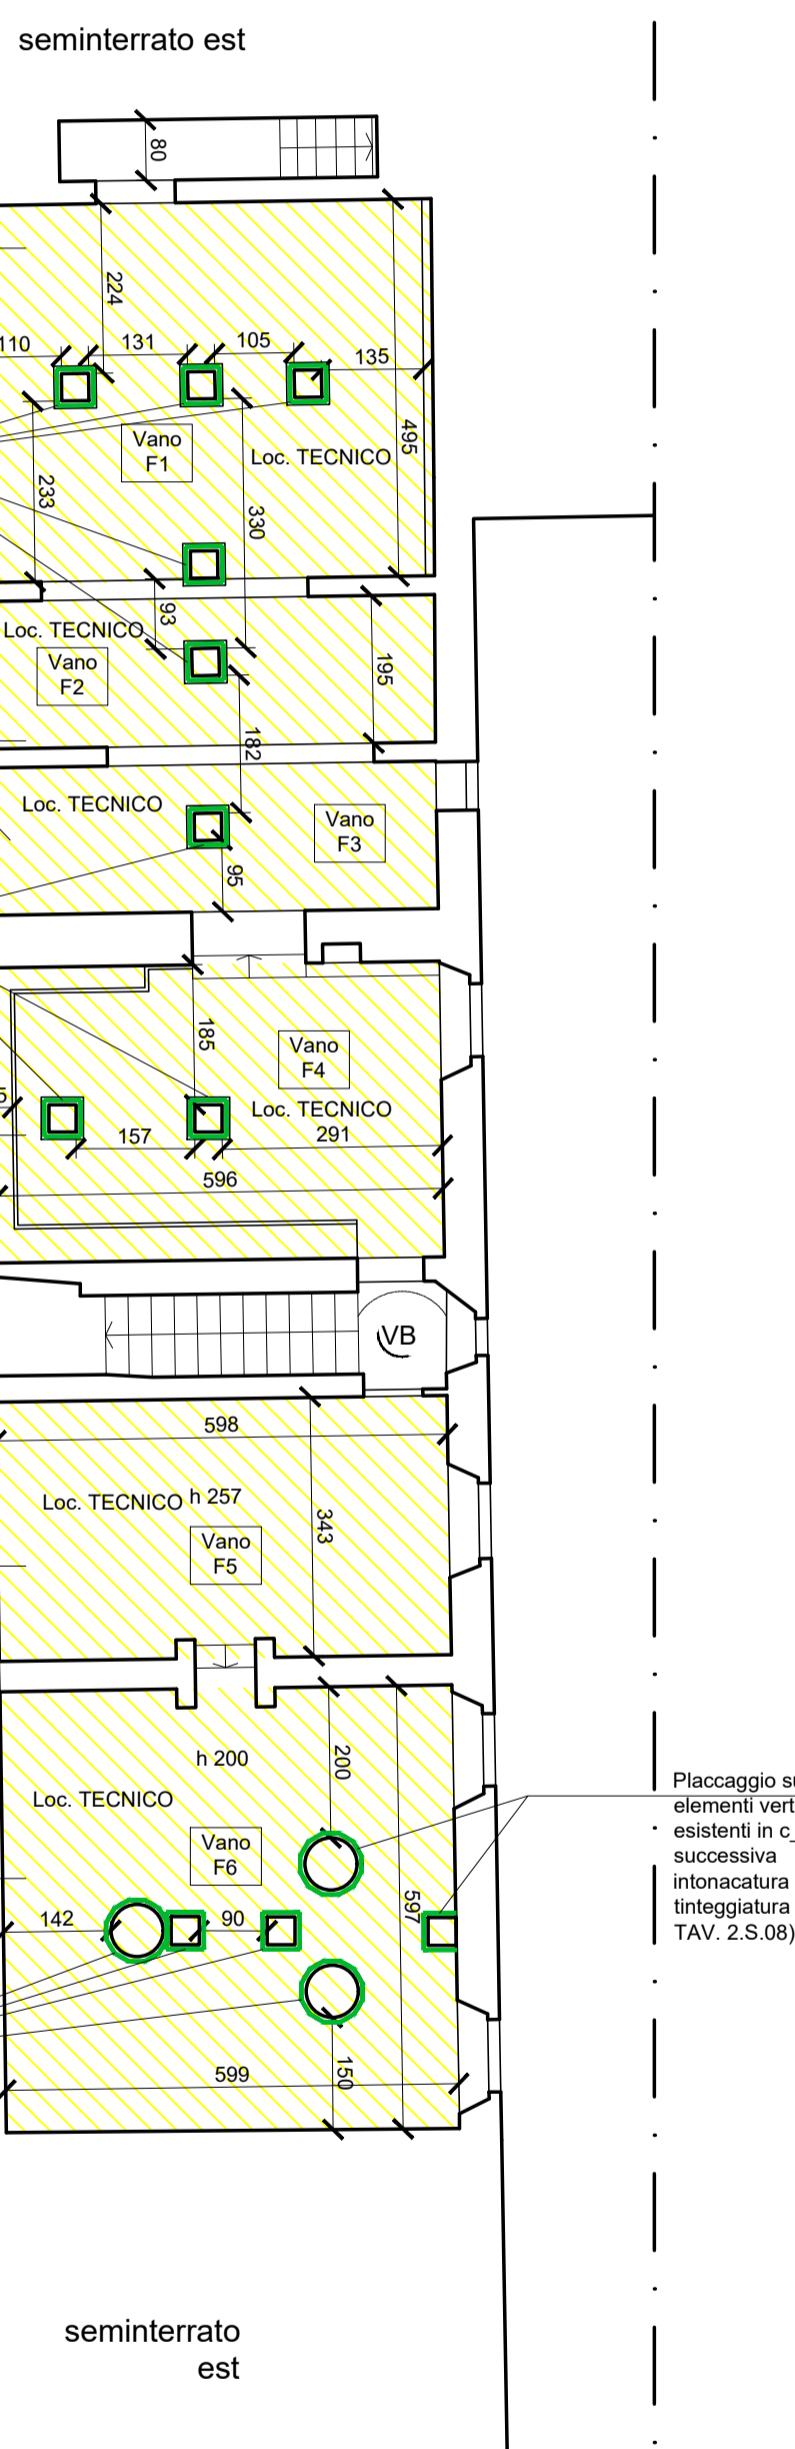
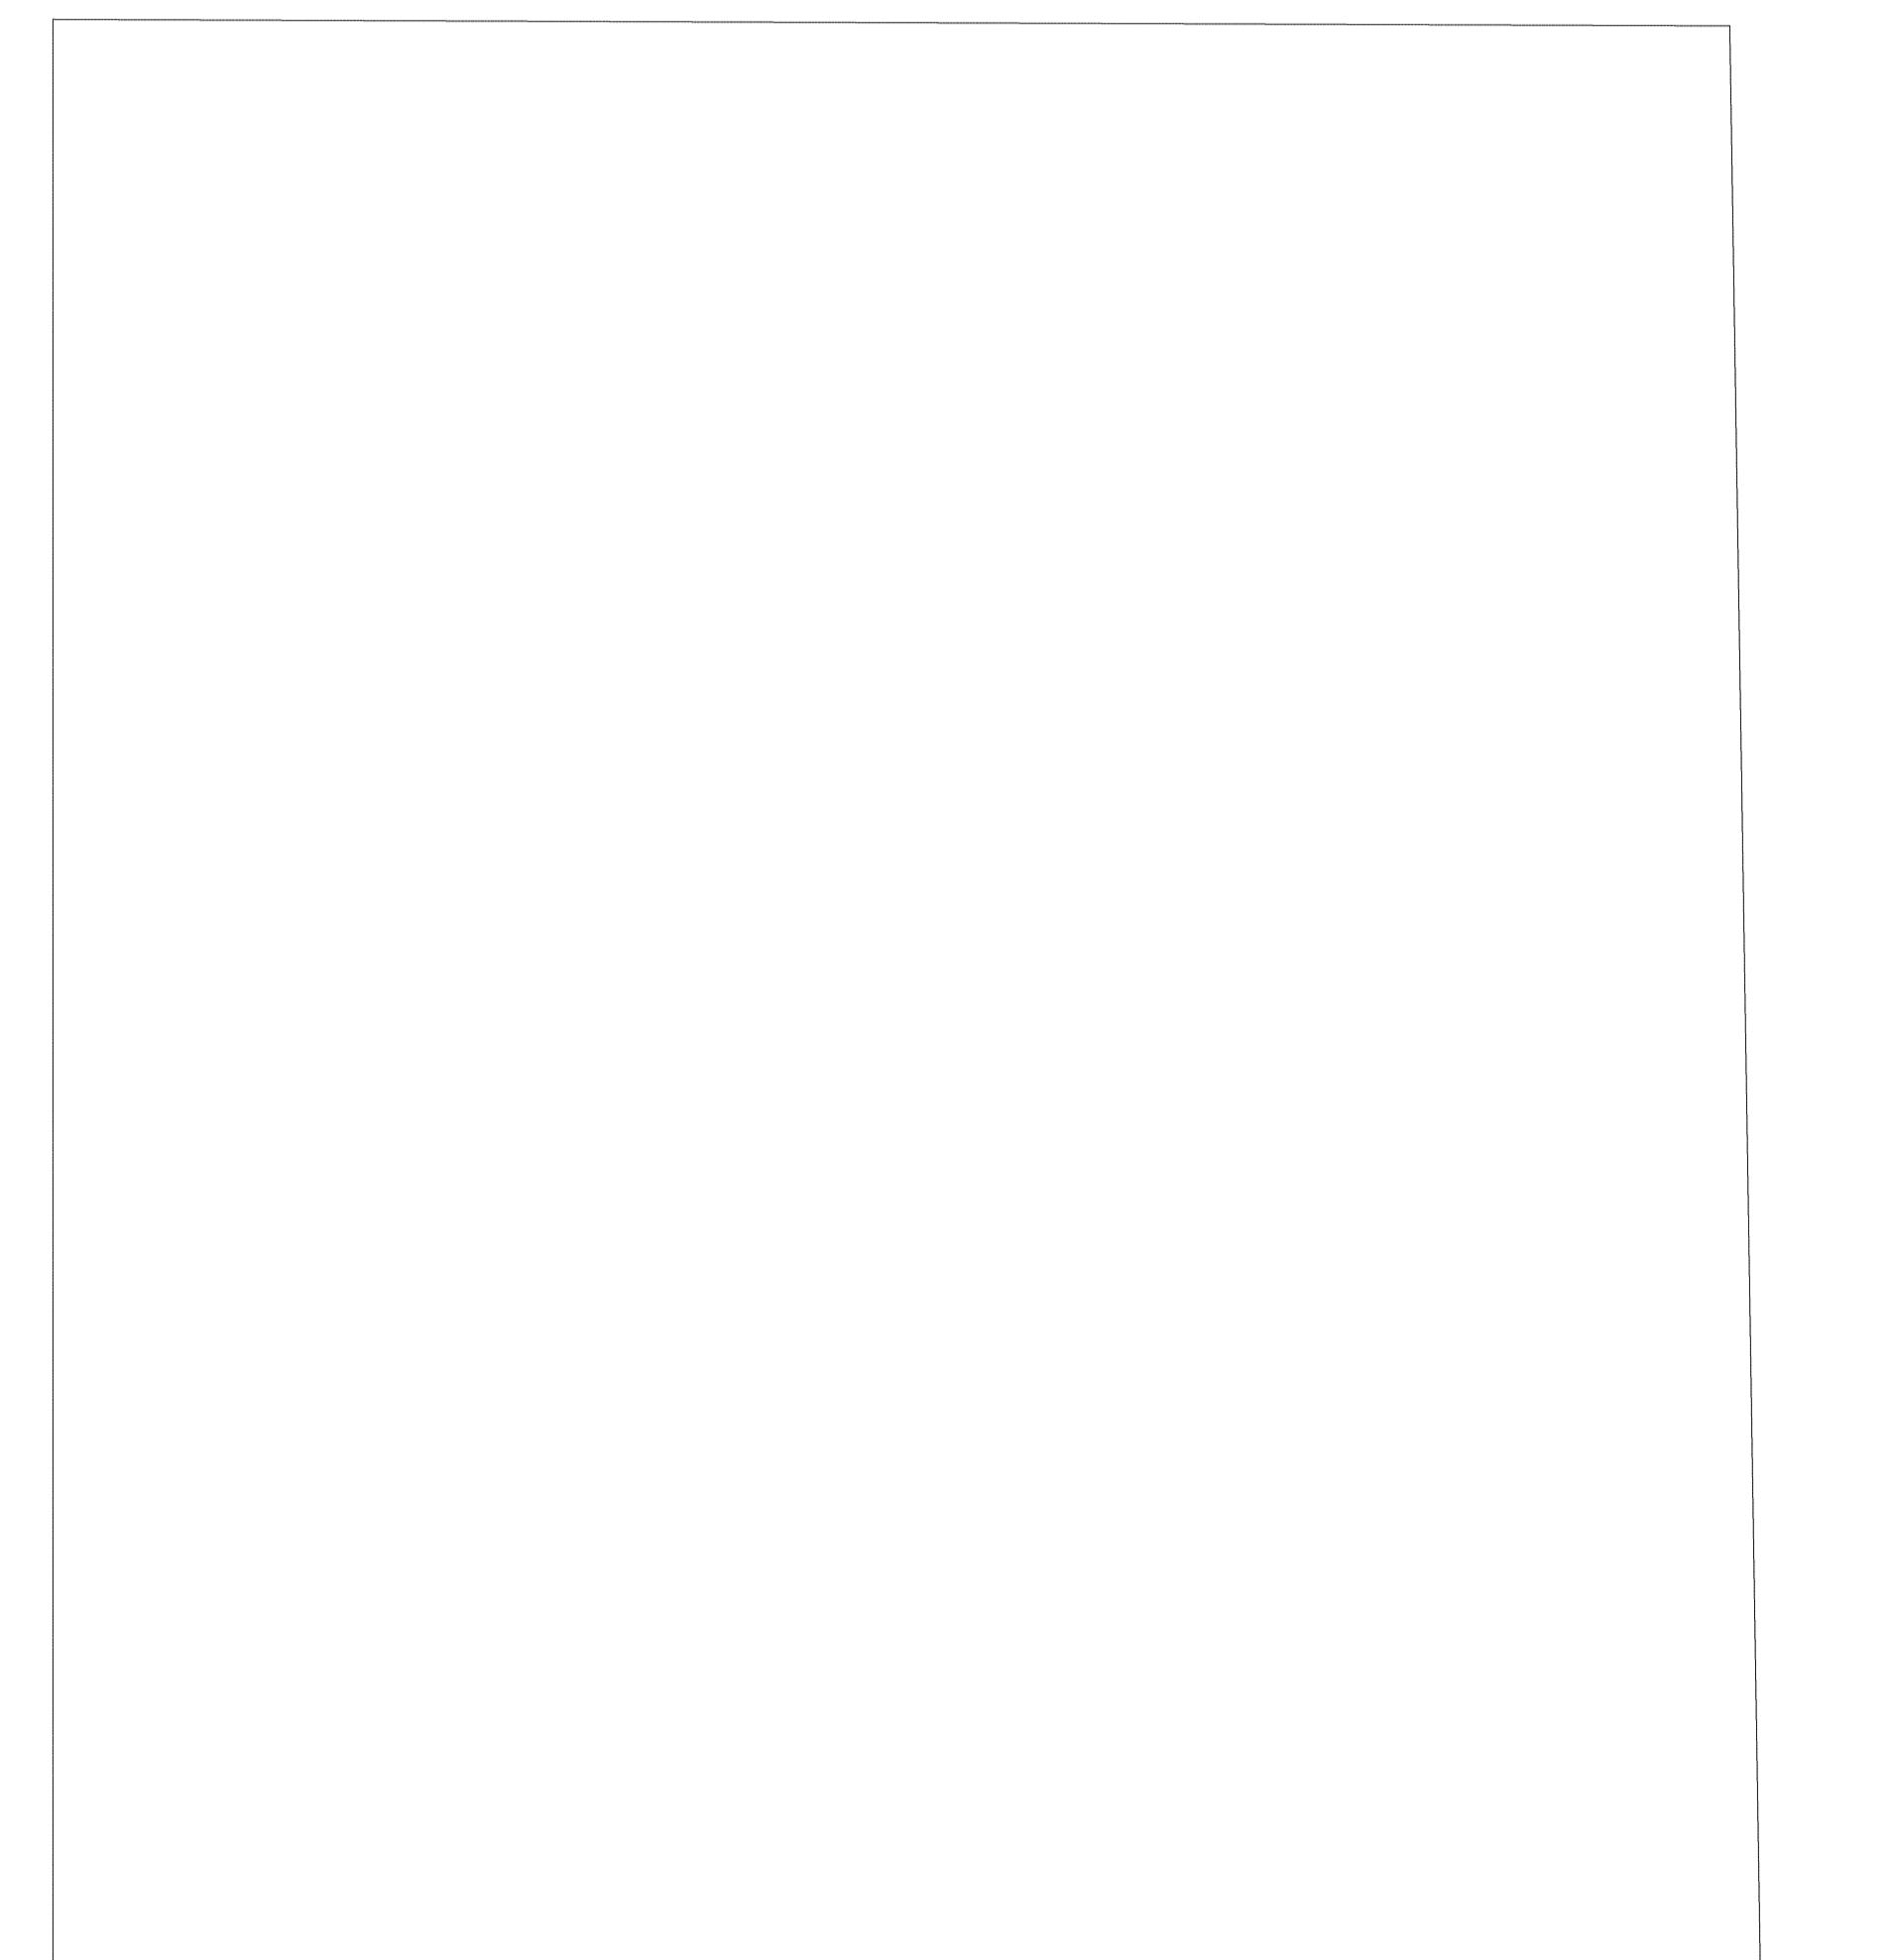


PIANTA PIANO SEMINTERRATO

scala 1:100

seminterrato ovest

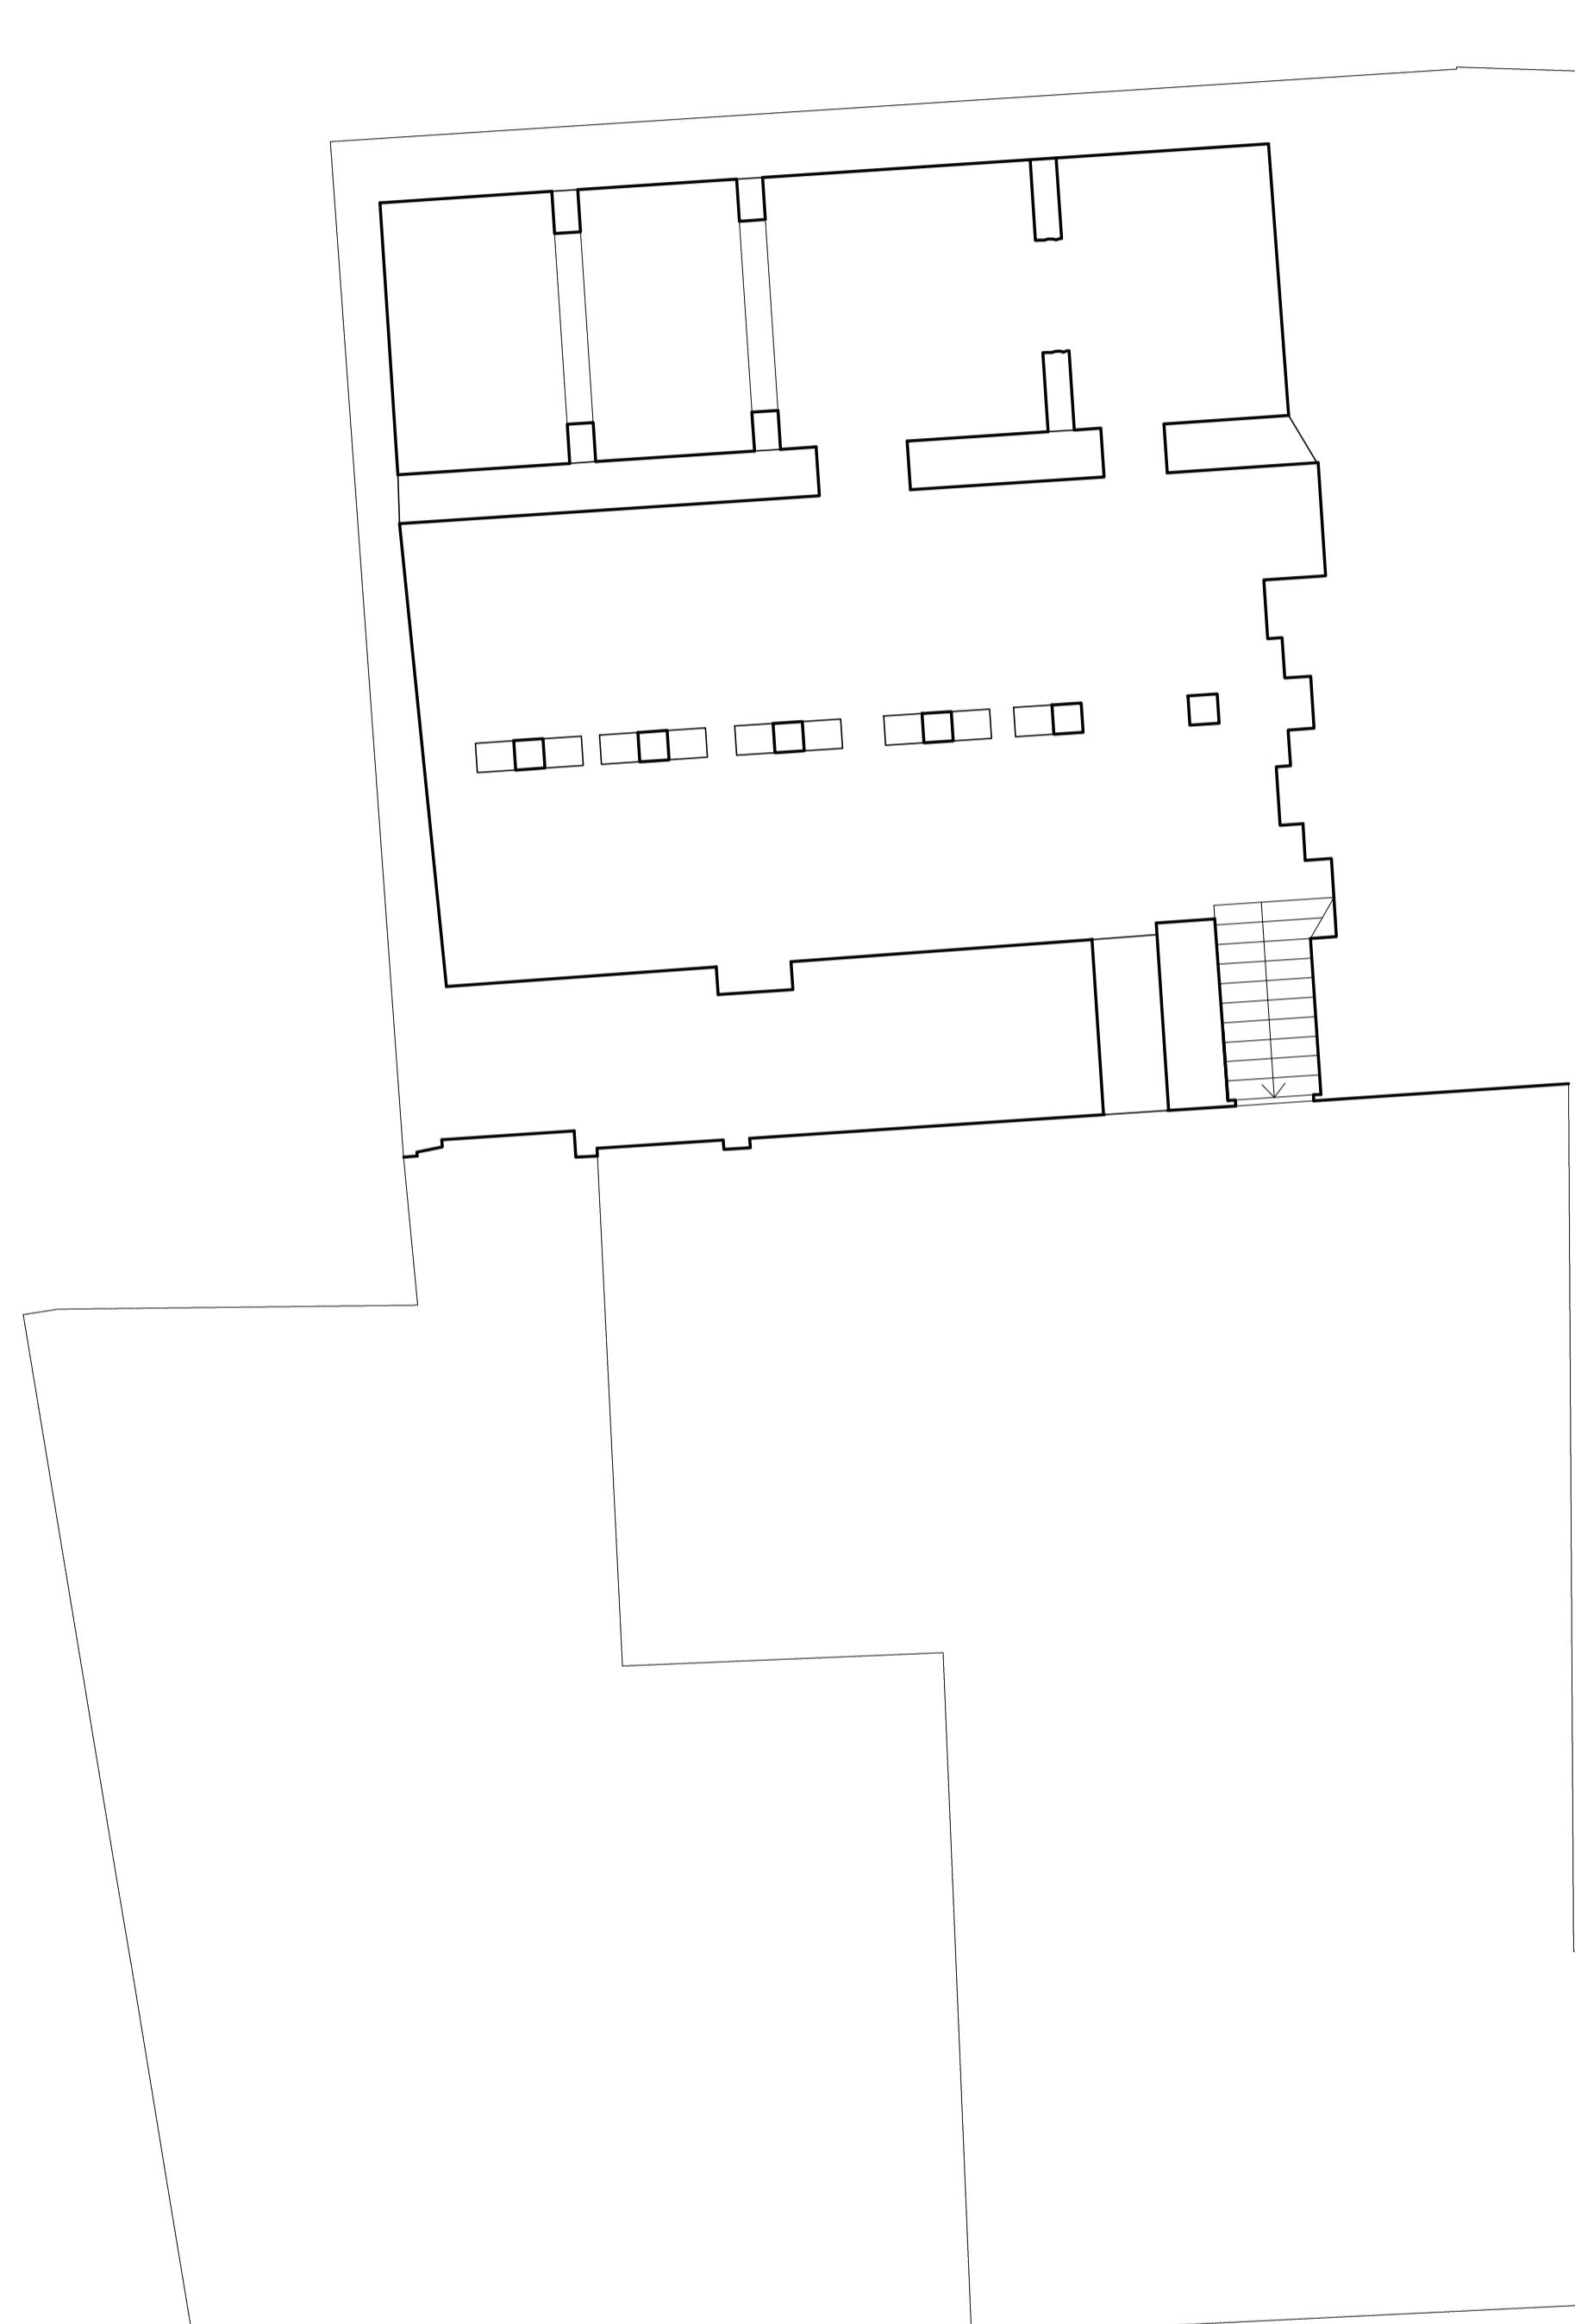

PROGETTO ARCHITETTONICO ESECUTIVO

Progettisti:



Il Progettista:

Responsabile Unico del Progetto:
Ing. Stefano Angelini
(Comune di Lucca)

Il Progettista:
Ing. Giacomo Martinelli
Arch. Chiara Nostrato

Il Direttore Tecnico:
Ing. Pierluigi Bettì

Commessa: 01-24

Oggetto: - INTERVENTO 2 -

OPERE ARCHITETTONICHE

Stato di Progetto

PIANTA PIANO SEMINTERRATO

SCALA: 1:100

Il presente elaborato, ai sensi di legge, non può essere riprodotto o divulgato senza l'espressa autorizzazione dello Studio

LEGENDA

	Rasatura con malta a base di calce e tinteggiatura a calce
	Intonaco armato con rete in fibra di basalto e acciaio inox, rasatura e tinteggiatura a base di calce
	Catene metalliche Ø24 di progetto
	Numerazione vani
	Catene metalliche esistenti o introdotte nel progetto di miglioramento sismico già approvato
	Rimozione del soffitto esistente e realizzazione di nuovo soffitto in orditura lignea, piani in cotto e soletta in calcestruzzo armato
	Smontaggio di controsoffitto esistente e realizzazione di nuovo controsoffitto in lastre di cartongesso liscio con caratteristiche antincendio REI 60
	Placcaggio su elementi verticali esistenti in CFRP con successiva intonacatura e tinteggiatura
	Ripresa e sigillatura delle fessurazioni mediante apertura delle stesse, rimozione dell'intonaco circostante e iniezione di malta iperfluida a base di calce e/o stuccatura delle lesioni con intonaco a base di calce, con fornitura e posa di rete in fibra di basalto inclusa rasatura e ripresa locale delle tinteggiature
	Ripristino delle porzioni di intonaco degradate con eventuale rimozione di intonaco esistente, successivo nuovo intonaco e rasatura con malta a base di calce
N.B.1 - INTONACO E TINTEGGIATURE A BASE DI CALCE	
N.B.2 - TUTTI I NUOVI ELEMENTI METALLICI A VISTA DEVONO ESSERE VERNICIATI CON 2 MANI DI SMALTO COLOR "CANNA DI FUCILE" PREVIA MANO DI AGGRAPPANTE	

NOTE GENERALI:

- LE DEMOLIZIONI DEVONO ESSERE ESEGUITE PER TRATTI, PREVIA PUNTELLATURA DELLE STRUTTURE D'AMBITO OVE NECESSARIO;
- LE CASSERATURE E LE PUNTELLATURE DOVRANNO ESSERE SMONTATE SOLO Dopo IL TERMINE DELLE OPERAZIONI DI SOSTITUZIONE O CONSOLIDAMENTO;
- QUOTIDIANAMENTE DEVONO ESSERE VERIFICATE IN CANTIERE, PRIMA E DURANTE L'ESECUZIONE DEI LAVORI, LA CURA DELL'IMPRESA APPALTATORE, AVENDO CURA DI RELAZIONARE LE QUOTE STRUTTURALI A QUELLE DEL PROGETTO ARCHITETTONICO/IMPATRISTICO;
- PRIMA DI PROCEDERE ALL'ORDINE DEI NUOVI ELEMENTI, SARÀ CURA DELL'IMPRESA MISURARE IN OPERA LE EFFETTIVE DIMENSIONI NECESSARIE, VERIFICANDOLE CON QUELLE INDICATE NEGLI ELABORATI GRAFICI;
- È ONERE DELL'APPALTATORE VERIFICARE OPERA LE DIMENSIONI DEI NUOVI ELEMENTI DA CONSOLIDARE E/O SOSTituIRE, PRIMA DI PRENDERE IN PRESTAZIONE NUOVI ELEMENTI, IN QUANTO QUESTE SONO VERIFIABILI CON ESATTEZZA SOLO UNA VOLTA PRESENTI I PONTEGGI E TRABATTELLI E ESEGUITE LE NECESSARIE DEMOLIZIONI DI ZONE NON ISPEZIONABILI;
- È ALTRESI' ONERE DELL'APPALTATORE ESEGUIRE PREVENTIVAMENTE TUTTI I SONDAZI SCASSI, VERIFICHE CHE LA D.L. RITTERA NECESSARI, CONSISTENTI IN PICCOLE DEMOLIZIONI DELLE MURATURE, E/O RIMOZIONI DI INTONACO E/O SAGGI STRATEGICI;
- SU SOLLECITAZIONE DEL PROGETTO, L'IMPRESA DOVRÀ INFORMARE IL PROGETTO ANTICENDIO DA RISPARMIARE ALLE TRAVI IN LEGNO;
- È ONERE DELL'IMPRESA FORMARE CALCOLI SOSTITUTIVI DI PONTEGGI, RAMI DI LAVORO E SOTTOPARTE A FIRMA DI TECNICO ABILITATO;
- È ONERE DELL'IMPRESA FORNIRE LA DOCUMENTAZIONE COMPLETA DEI SISTEMI ANTICADUTA, COMPRESA LA RELAZIONE DI CALCOLO E GLI ELABORATI COSTRUTTIVI DI FISSAGGIO A FIRMA DI TECNICO ABILITATO

- TUTTI I PRODOTTI DEVONO ESSERE CERTIFICATI SECONDO LE VIGENTI NORMATIVI SULLE COSTRUZIONI;

- L'appaltatore, a fine lavori dovrà consegnare tutti gli AS BUILT (strutture, impianti, ecc...) e tutte le certificazioni necessarie e comunque richieste dalla Stazione Appaltante.

Elementi Metallici
- OVE SONO PREVISTI ELEMENTI METALLICI SOTTO INTONACO, DEVE ESSERE POSTA IN OPERA IDONEA RETE DIROTTA INTONACO;
- TUTTI I NUOVI ELEMENTI METALLICI (PROFILOtti POSTI A TUTTI I PIANI) DEVONO ESSERE TRATTATI CON VERNICE IGNIFUGA R30, VERNICIATI CON SMALTO COLORATO COMPATIBILE A SCELTA DELLA D.L. PREVIA MANO DI AGGRAPPANTE; LE SOLE CATENE DI COPERTURA (COLLOCATE IN VANO) DOVRANNO ESSERE RIVESTITE CON PROTEZIONE ANTINCENDIO;

- TUTTE LE CATENE DI PIANO INCLUSI CAPICHIAVE (NON COMPRESI NEL PUNTO PRECEDENTE) DOVONO ESSERE VERNICIATI CON SMALTO COLORATO COMPATIBILE A SCELTA DELLA D.L. PREVIA MANO DI AGGRAPPANTE E PROTETTIVO ANTRIGUINGUE;

Elementi in legno
- TUTTI I NUOVI ELEMENTI LINEAII DOVRANNO ESSERE PREVENTIVAMENTE IMPREGNATI CON ANTITARLO E ANTIMUFFA ED ARRIVARE IN OPERA GIÀ STAGIONATI;


- GLI ELEMENTI LINEAII ESISTENTI NEI VANI OGGETTO DI INTERVENTO DOVRANNO ESSERE PREVENTIVAMENTE PULITI ED IMPREGNATI CON ANTITARLO E ANTIMUFFA E ANDRANNO DA TRATTARE CON APPOSITI VERNICI IGNIFUGI R30 COMPATIBILI CON EDIFICI MONUMENTALI;

N.B. 01 - LE CATENE METALLICHE RIPORTATE A QUESTO LIVELLO NON SONO MAI VISIBILI DAGLI AMBIENTI DI SOTTOBOTTO E SOPRA IL CONTROSOFFITO;

N.B. 02 - I NUOVI CONTROSOFFOTTI DOVONO ESSERE INSTALLATI ALLA MEDESIMA QUOTA DI INTRADOSSO DI QUELLI ESISTENTI



PROGRAMMA REGIONALE FESR 2021-2027 PRIORITÀ 2 - OBS 2.4.1 PREVENZIONE SISMICA NEGLI EDIFICI PUBBLICI - PROGRAMMAZIONE INTERVENTI DI PREVENZIONE SISMICA PATRIMONIO EDILIZIO PUBBLICO STRATEGICO O RILEVANTE "MIGLIORAMENTO SISMICO DEL CENTRO CULTURALE AGORÀ, PIAZZA DEI SERVI, LUCCA - INTERVENTO 2: PT 17/2025 - COMPLETAMENTO LAVORI DI MIGLIORAMENTO SISMICO - CUP J66F2400030002"

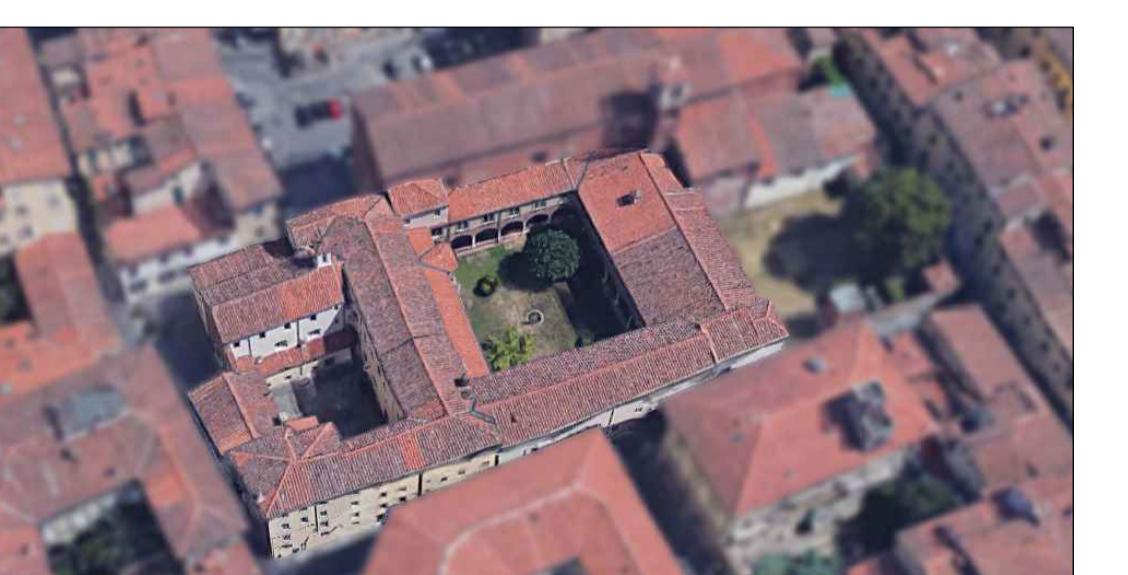

Commessa:	01-24
Elaborato:	
OGGETTO: - INTERVENTO 2 -	
OPERE ARCHITETTONICHE	
Stato di Progetto	
PIANTA PIANO SEMINTERRATO	
SCALA:	1:100
Rev.n.	Data:
Descrizione:	

Il presente elaborato, ai sensi di legge, non può essere riprodotto o divulgato senza l'espressa autorizzazione dello Studio