


PIANTA PIANO SECONDO

scala 1:100

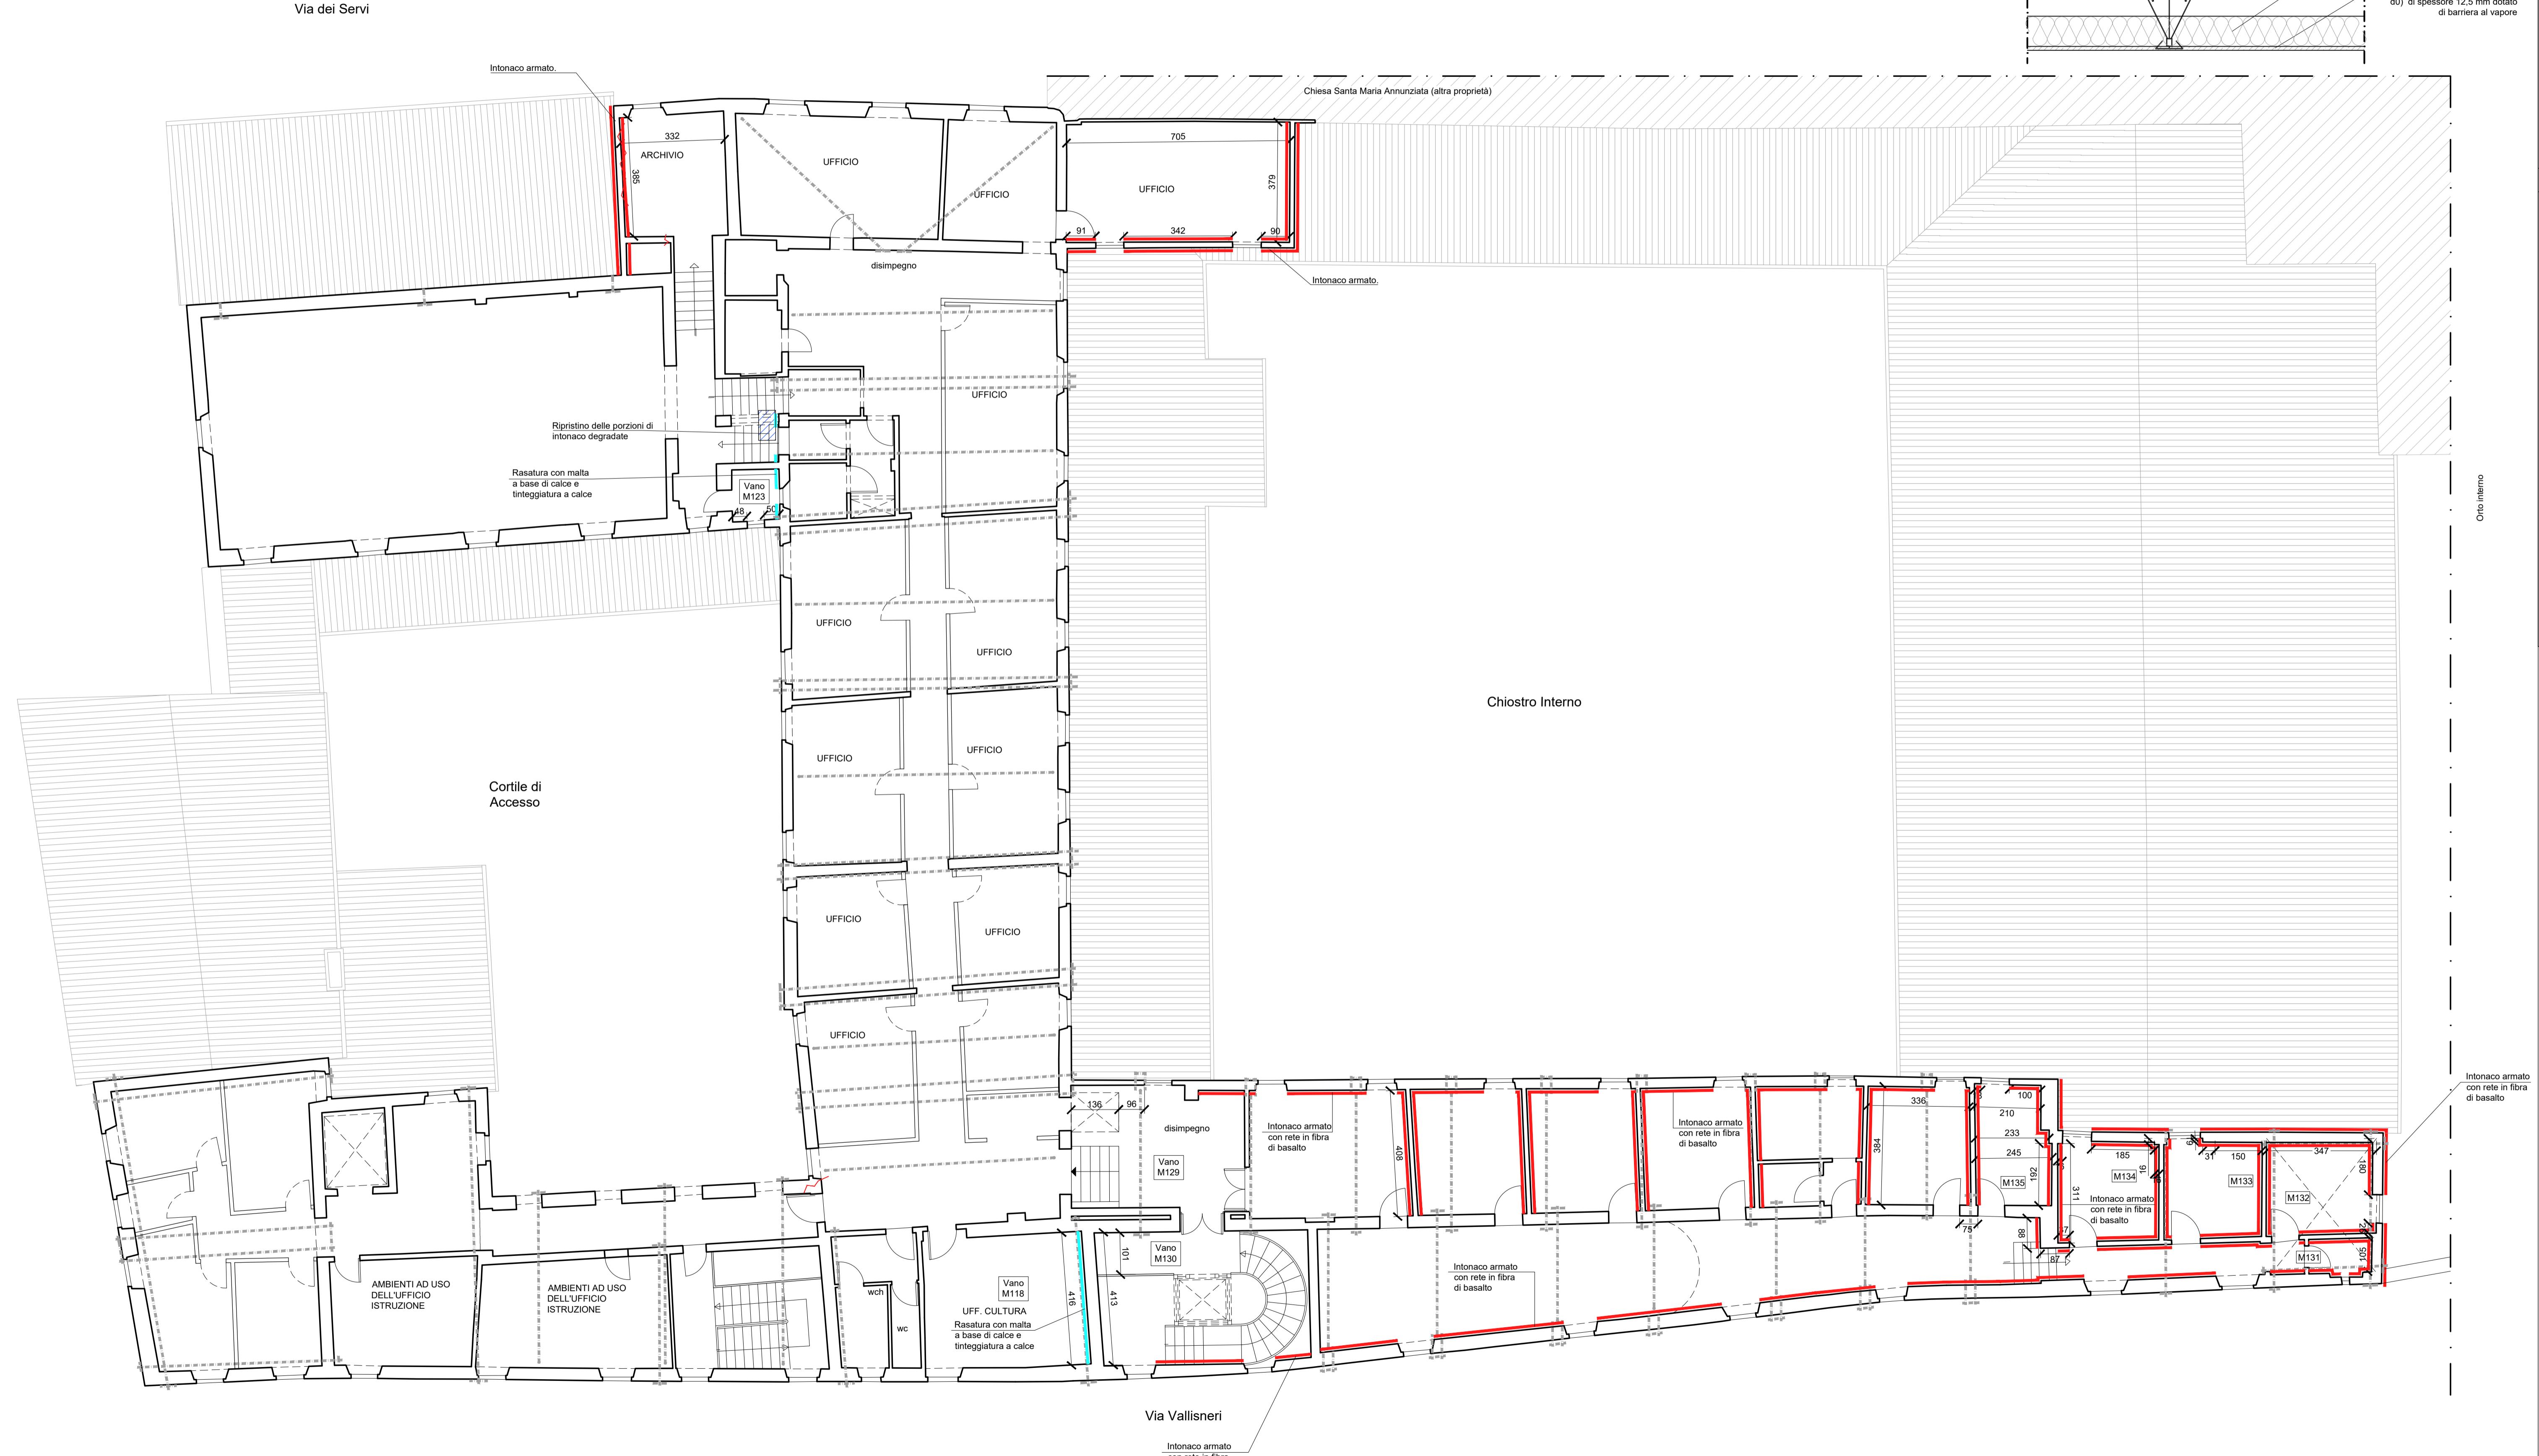

PARTICOLARE DEL CONTROSOFFITTO POSTO SOTTO COPERTURA) scala 1:10

DA

- malta a base di calce e tinteggiatura a calce

to con rete in fibra di basalto e acciaio inox, rasatura e tinteggiatura a base di calce

che Ø24 di progetto

vani

che esistenti o introdotte nel progetto di miglioramento sismico già approvato

solaio esistente e realizzazione di nuovo solaio in orditura lignea, pianelle in cotto e soletta in
rmato

i controsoffitto esistente e realizzazione di nuovo controsoffitto in lastre di cartongesso liscio con
antincendio REI 60

elementi verticali esistenti in CFRP con successiva intonacatura e tinteggiatura

tatura delle fessurazioni mediante apertura delle stesse, rimozione dell'intonaco circostante e
alta iperfluida a base di calce e/o stuccatura delle lesioni con intonaco a base di calce, con fornitura
in fibra di basalto, inclusa rasatura e ripresa locale delle tinteggiature

e porzioni di intonaco degradate con eventuale rimozione di intonaco esistente, successivo nuovo
atura con malte a base di calce

TINTEGGIATURE A BASE DI CALCE

**ELEMENTI METALLICI A VISTA DEVONO ESSERE VERNICIATI CON 2 MANI DI SMALTO
CILE" PREVIA MANO DI AGGRAPPANTE**

GENERALI:

zioni devono essere eseguite per tratti, previa punteggiatura delle strutture d'ambito ove necessario; murature e le punteggiature dovranno essere smontate solo dopo il termine delle operazioni di sostituzione oamento;
dimensioni devono essere verificate in cantiere, prima e durante l'esecuzione dei lavori, a cura dell'impresa ce, avendo cura di relazionare le quote strutturali a quelle del progetto architettonico/impiantistico; procedere all'ordine dei nuovi elementi, sara' cura e onere dell'impresa misurare in opera le effettive dimensioni , verificandole con quelle indicate negli elaborati grafici.
dell'appaltatore verificare in opera le dimensioni degli elementi da consolidare e/o sostituire prima di a mettere in produzione i nuovi elementi, in quanto queste sono verificabili con esattezza solo una volta onteggi e i trabattelli ed eseguire le necessarie demolizioni di zone non ispezionabili;
onere dell'appaltatore eseguire preventivamente tutti i sondaggi, scassi, verifiche che la d.l. riterrà consistenti in piccole demolizioni delle murature, e/o rimozioni di intonaco e/o saggi stratigrafici;
ertura e' prevista la posa in opera di elementi anticaduta da fissare alle travi in legno;
ell'impresa fornire i calcoli esecutivi di ponteggi, piani di lavoro e sottopiani a firma di tecnico abilitato;
ell'impresa fornire la documentazione completa de;i sistemi anticaduta, compresa la relazione di calcolo e ati costruttivi di fissaggio a firma di tecnico abilitato

DOTTI DEVONO ESSERE CERTIFICATI SECONDO LE VIGENTI NORMATIVE SULLE COSTRUZIONI;
a fine lavori dovrà consegnare tutti gli AS BUILT (strutture, impianti, ecc...) e tutte le certificazioni necessarie e comunque richieste dalla Stazione

allici


VI ELEMENTI METALLICI (PROFILATI POSTI A TUTTI I PIANI) DEVONO ESSERE TRATTATI CON **VERNICE IGNIFUGA R30**, VERNICIATI COLORATO COMPATIBILE A SCELTA DELLA D.L. PREVIA MANO DI AGGRAPPANTE; LE SOLE CATENE DI COPERTURA (COLLOCATE SOPRA IL CONTROSOFFITTO O SOTTOTETTO E QUINDI NON VISIBILI) DEVONO ESSERE RIVESTITE CON "COPPELLE" DI ANTINCENDIO.

CATENE DI PIANO INCLUSI CAPICCHIAVE (NON COMPRESE NEL PUNTO PRECEDENTE) DEVONO ESSERE VERNICIATI CON SMALTO COMPATIBILE A SCELTA DELLA D.L. PREVIA MANO DI AGGRAPPANTE E PROTETTIVO ANTIRUGGINE;

gno
VI ELEMENTI LIGNEI DOVRANNO ESSERE PREVENTIVAMENTE IMPREGNATI CON ANTITARLO E ANTIMUFFA ED ARRIVARE IN OPERA
IATI;
TI LIGNEI ESISTENTI NEI VANI OGGETTO DI INTERVENTO DOVRANNO ESSERE PREVENTIVAMENTE PULITI ED IMPREGNATI CON

CATENE METALLICHE RIPORTATE A QUESTO LIVELLO NON SONO MAI VISIBILI DAGLI AMBIENTI IN QUANTO SI TROVANO NEGLI SOTTOTETTO O SOPRA IL CONTROSOFFITTO
GLI CONTROSOFFITI DEVONO ESSERE INSTALLATI ALLA MEDESIMA QUOTA DI UNTRADOSCO DI QUELLI ESISTENTI.

**AMMA REGIONALE FESR 2021-2027 PRIORITÀ 2 - OBS 2.4.1 PREVENZIONE SISMICA NEGLI EDIFICI PUBBLICI -
PRAZMAGGIO INTERVENTI DI PREVENZIONE SISMICA PATRIMONIO EDILIZIO PUBBLICO STRATEGICO O RILEVANTE
RISCHIO SISMICO DEL CENTRO CULTURALE ACCADEMIA DI LUCCA - INTERVENTO 2 - PT 17A/2025**

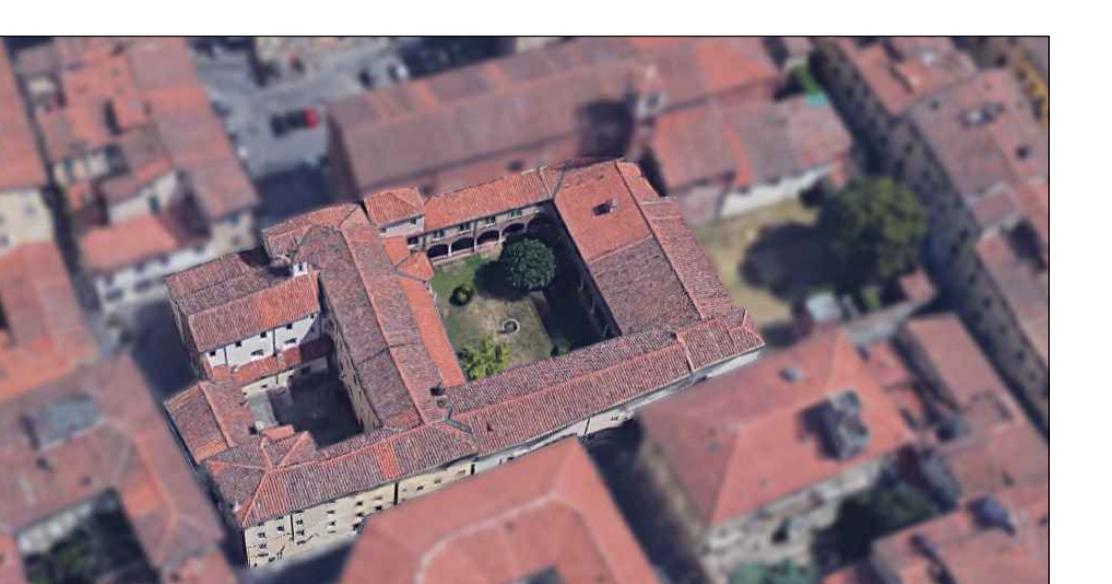

PROGETTO ARCHITETTONICO ESECUTIVO

I Progettisti:
Ing. Giacomo Martinelli
Arch. Chiara Nostrato

*Pierluigi Betti, Ing. Andrea Fedi, Ing. Luciano
Ing. Giacomo Martinelli, Arch. Chiara Nostrato,
Ing. Pulcini
Via 20, 51100 PISTOIA Tel e fax 0573/24323
01579540475 e-mail. info@bfprogetti.eu
Pietti@pac.it*

*Collaboratori:
Ing. Filippo Dorandi
Dott. Leonardo Sorri*

**Il Direttore Tecnico:
*Ing. Pierluigi Betti***

Dott. Leonardo Sergi
Arch. Patrizio Biagini

OGGETTO: **- INTERVENTO 2 -**
OPERE ARCHITETTONICHE

2.A.14

emissione: Ottobre 2025

Stato di Progetto

PIANTA PIANO SECONDO

l'elaborato, ai sensi di legge, non può essere riprodotto o divulgato senza l'espressa autorizzazione dello Studio

È stata elaborata da Seleni di Logos, non può essere riprodotta o divulgata senza l'autorizzazione dello studio.